



LOCALIZZAZIONE EDIFICIO PER LA REALIZZAZIONE DELL'IMPIANTO
(41°52'28,42"N - 14°34'39,17"E)

COMUNE DI CELENZA SUL TRIGNO
PROVINCIA DI CHIETI

REGIONE ABRUZZO

LOCALIZZAZIONE DI UN IMPIANTO FOTOVOLTAICO SU TETTO (P=15.36 kWP)

Denominazione: Lay-out impianto Schemi architettonici e particolari costruttivi Schema unifilare	Codice Elaborato: IMP.1
<input checked="" type="checkbox"/> originale <input type="checkbox"/> integrativo <input type="checkbox"/> sostitutivo <input type="checkbox"/> sostituto <input type="checkbox"/> soppresso	
Data: Maggio-11	Scalo/e: 1:100
Commesso: 11c022	

Progettista architettonico:
Ing. Gerardo Papa
Coordinatore della sicurezza in progettazione:
Ing. Claudio Cordisco

Direttore dei lavori:

R.U.P.:
Ing. Antonietta Costantini


ER ENERGY
RESOURCES
Celenza sul Trigno s.r.l.

Sede legale e Operativa: Viale M. Maggio, 24 - 40131, Ancona
Sede Operativa per la ricerca:
Viale M. Maggio, 24 - 40131, Ancona
Tel. Fax: 051 290534 - e-mail: info@energysources.it
Codice Fiscale e Partita Iva: 02266940420
Iscritto allo CGRAA di Ancona in data 27/04/2006 re REA 17394


STUDIO AREA - Studio associato di ingegneria
Sede Legale: viale L. V. Beethoven 13 - (86170) Isernia
Sede operativa: via dell'Acquedotto romano 3 - (86170) Isernia
Tel. - Fax: (+39) 0865.413638
www.studioarea.biz - info@studioarea.biz




PIANTA COPERTURA - STATO DI FATTO

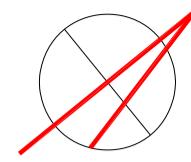


SCHEMA UNIFILARE IMPIANTO 15,36 kWP

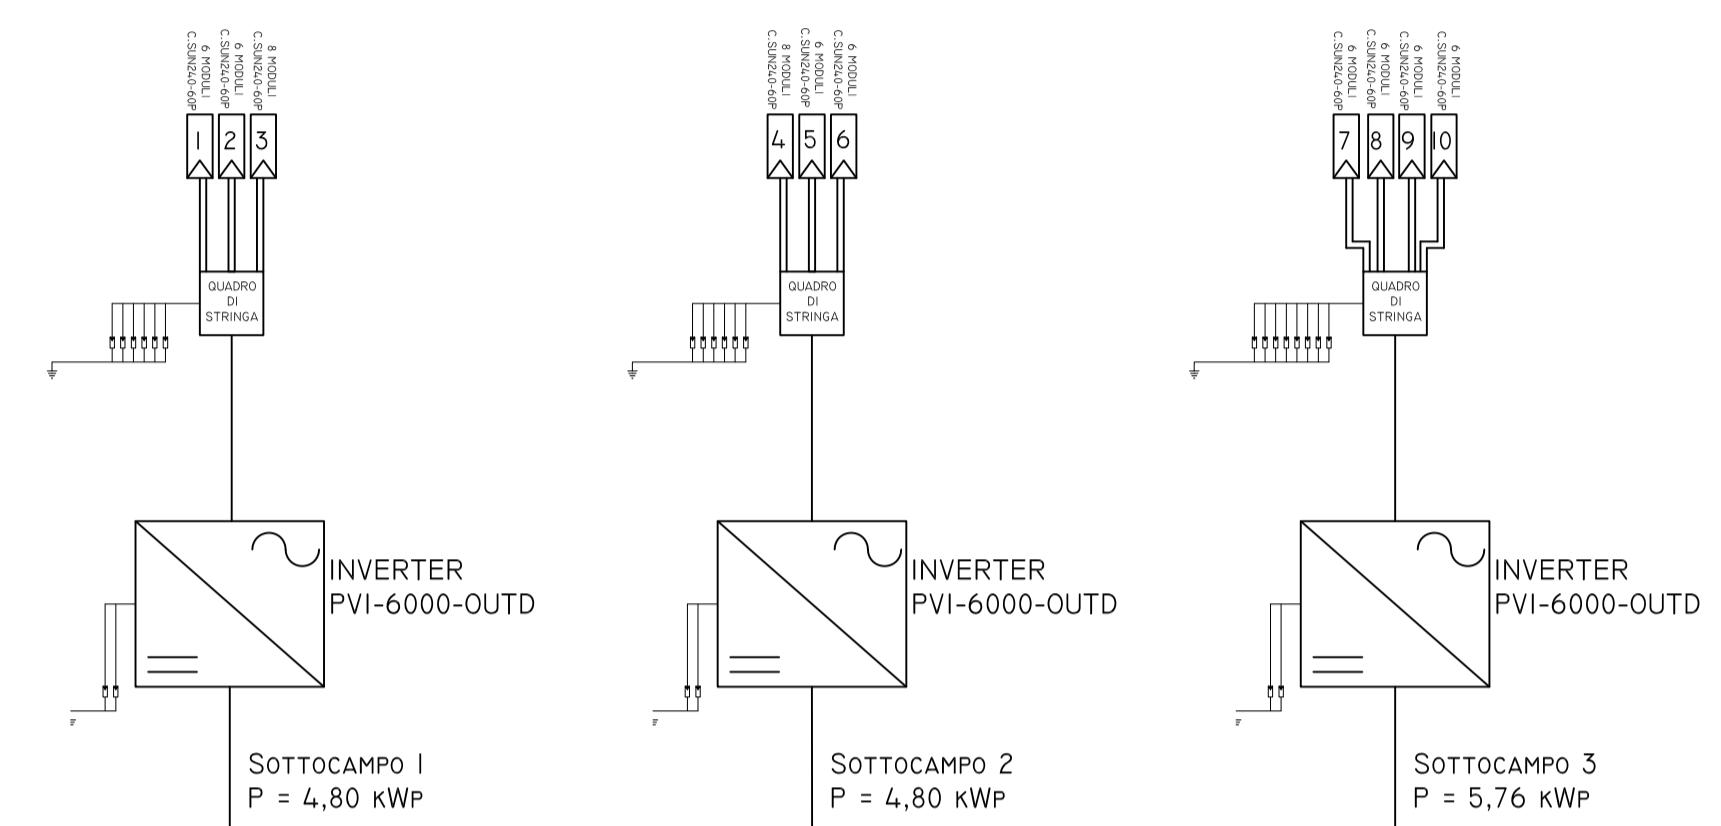


LAY-OUT IMPIANTO

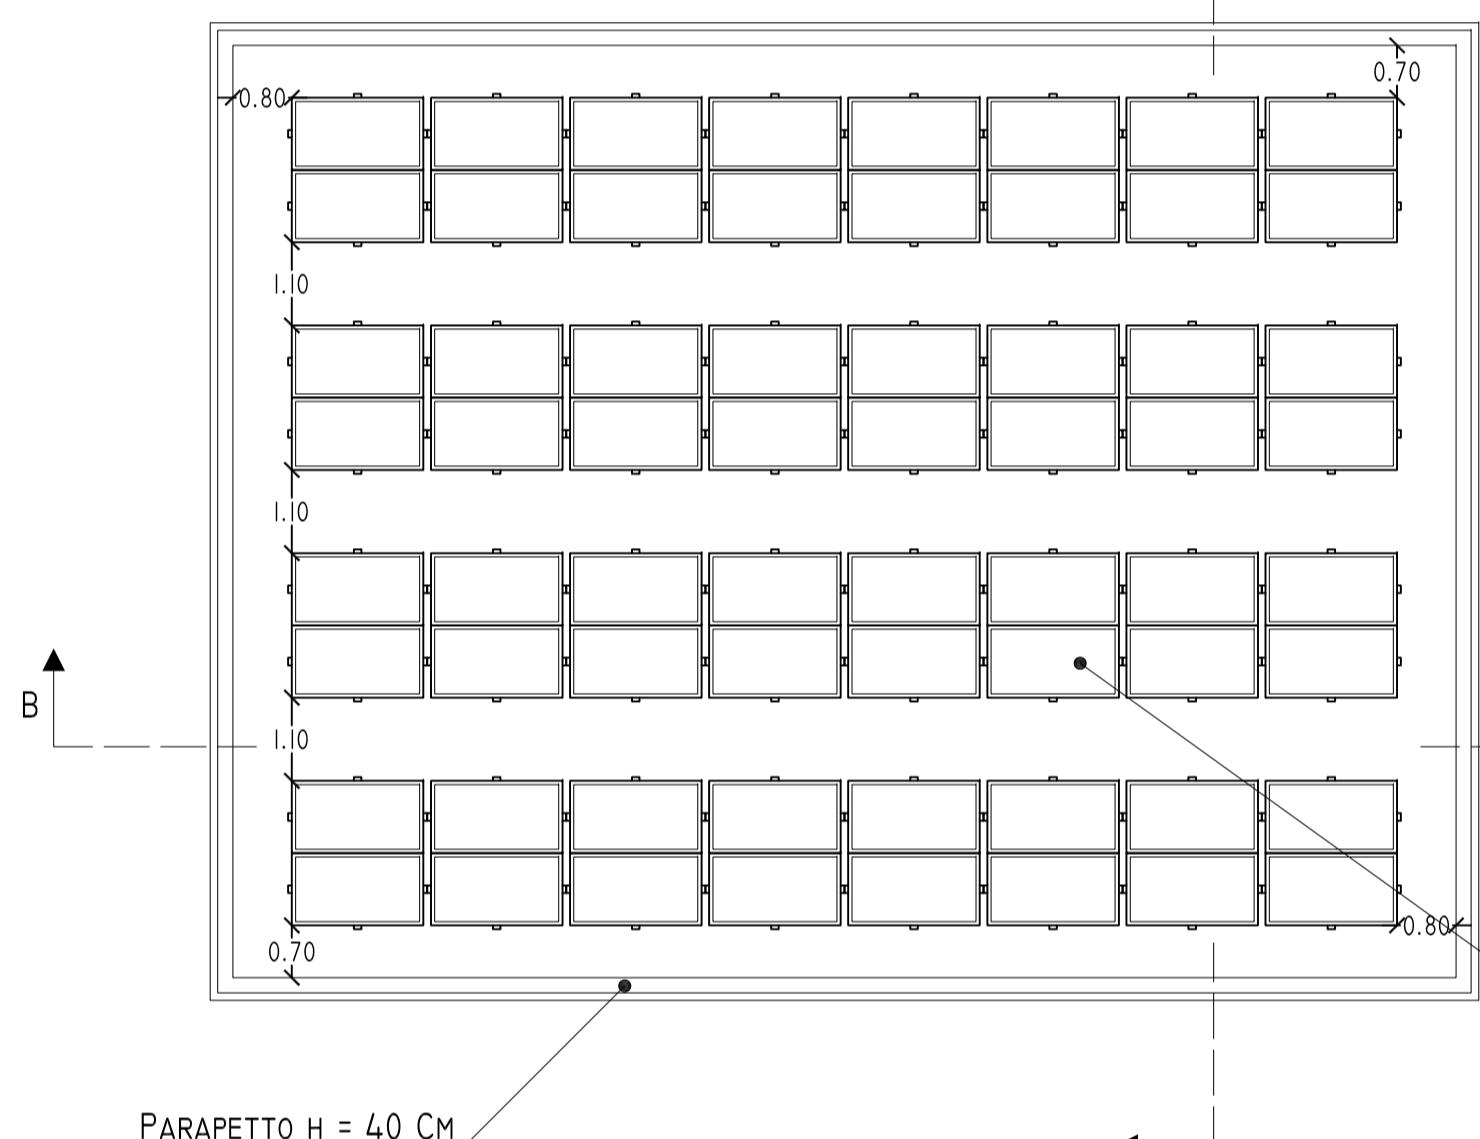

SEZIONE A-A'

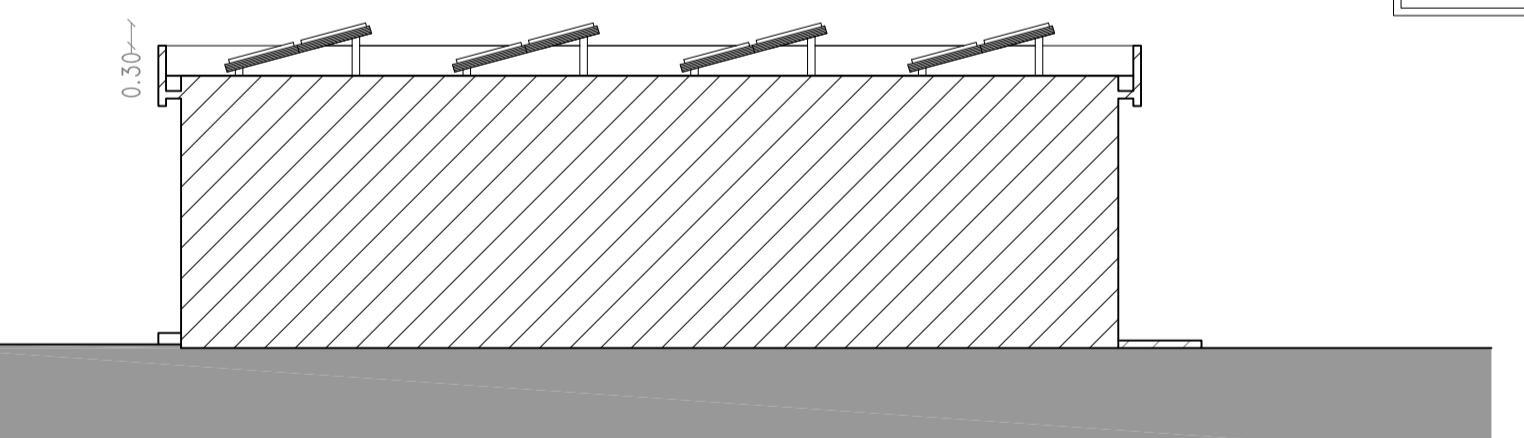


SEZIONE B-B'

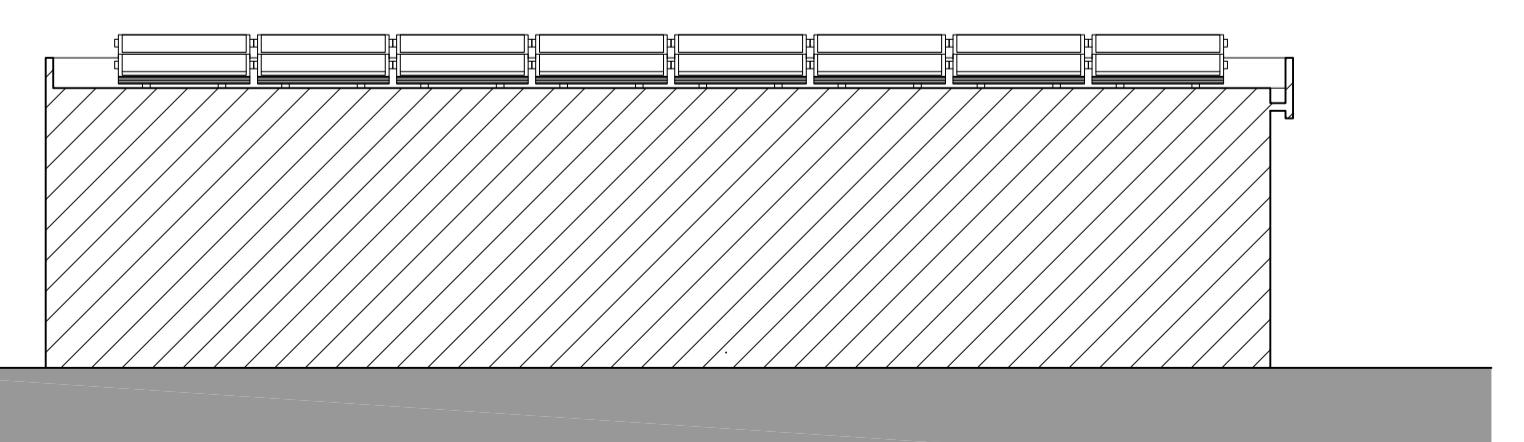

SCALA 1:100

CARATTERISTICHE CAMPO FOTOVOLTAICO
CAMPO FOTOVOLTAICO:
TOTALE MODULI: 64
NUMERO DI SOTTOCAMPI: 3
POTENZA TOTALE: 15,36 kWP
INVERTER SOTTOCAMPO I-2-3:
MODELLO: PVI-6000-OUTD
NUMERO DI INGRESSI DC: 4
MODULO FOTOVOLTAICO:
POTENZA NOMINALE DI PICCO: 240 WP
CARATTERISTICHE STRINGHE:
STRINGHE I-2 = 6 MODULI
STRINGHE 3-4 = 8 MODULI
STRINGHE 5-6-7-8-9-10 = 6 MODULI

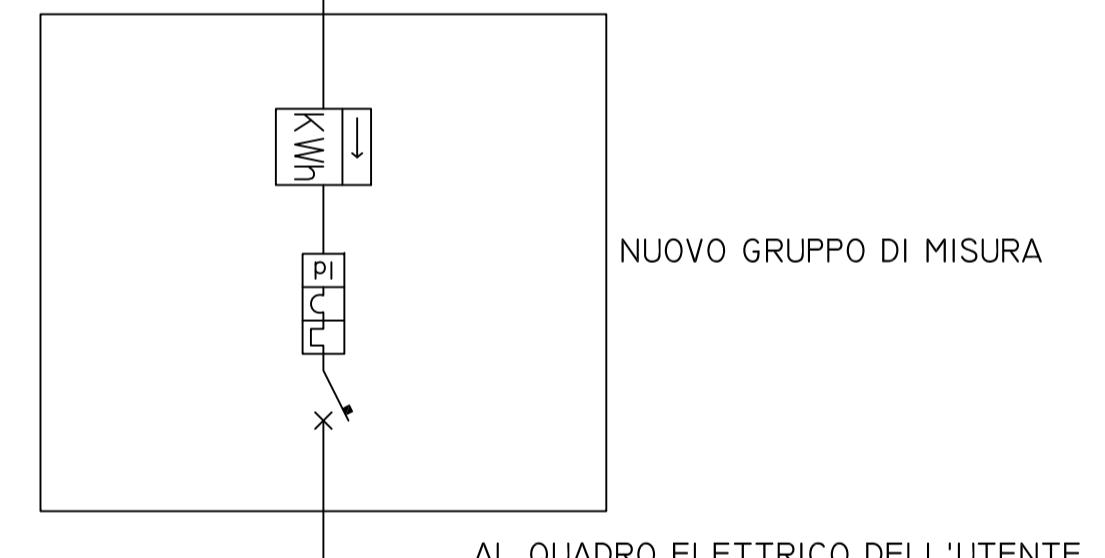

LIMITE DI FORNITURA

LIMITE DI FORNITURA

